東区香椎浜ふ頭2丁目15番78、21番12

物件確認事項

| 登記簿謄本 | ₩ P 1 |
|-----------------------|------------|
| 公図 | ∙•• Р 3 |
| 地積測量図 | ₩ Р 6 |
| 境界点写真 | · · · P10 |
| 都市計画情報(準工業地域・第二種住居地域) | · · · P13 |
| 博多港臨港地区及び分区指定図 | · · · P15 |
| 博多港港湾計画図 | · · · P16 |
| 洪水ハザードマップ | · · · P17 |
| 高潮ハザードマップ | · · · P18 |
| 津波ハザードマップ | · · · P19 |
| 土砂災害ハザードマップ | · · · P 20 |
| 揺れやすさマップ | · · · P21 |
| 埋蔵文化(遺跡)分布マップ | · · · P 22 |
| 配水管管理図 | · · · P23 |
| 下水道台帳 | · · · P 25 |
| 埋立護岸の位置等について | · · · P 26 |
| | |

| 表 | 9 部 | (土地の表示) | | 調製 | 余 白 | | 不動産番号 | 2900001373907 |
|-------|-------|----------|------|----|------|----|----------|---------------|
| 地図番号 | 余 白 | | 筆界特定 | 全 | 白 | | | |
| 所 在 | 福岡市東区 | 区香椎浜ふ頭二丁 | 目 | | | | 余 白 | |
| ① 均 | 也番 | ②地 目 | 3 | 地 | 積 | m² | 原因及びる | その日付〔登記の日付〕 |
| 15番78 | 3 | 雑種地 | | | 1566 | | 15番76から月 | |

| 権利 | 部 (甲区) (所有 | 権に関する事 | 項) |
|------|------------|----------------------|---|
| 順位番号 | 登記の目的 | 受付年月日・受付番号 | 権利者その他の事項 |
| 1 | 合併による所有権登記 | 平成25年9月4日 第15893号 | 所有者 福 岡 市 順位1番の登記を転写 令和6年7月24日受付 第46147号 |



これは登記記録に記録されている事項の全部を証明した書面である。ただし、登記記録の乙区に記録されている事項はない。

令和6年7月31日

福岡法務局

登記官

檀英

* 「登記の目的」欄に「相続人申告」と記載されている登記は、所有権の登記名義人(所有者)の相続人からの申出に基づき、 登記官が職権で、申出があった相続人の住所・氏名等を付記したものであり、権利関係を公示するものではない。

* 下線のあるものは抹消事項であることを示す。

整理番号 D71702 (3/5)

| 表是 | 直 部 | (土地の表示) | | 調製 | 余 白 | | 不動産番号 | 2900001373908 | |
|-------------------|-----|---------|------|----|-------|----|----------|---------------|--|
| 地図番号 | 余 白 | | 筆界特定 | 全 | 白 | | | | |
| 所 在 福岡市東区香椎浜ふ頭二丁目 | | | | | | 余白 | | | |
| ① # | 也 番 | ②地 目 | 3 | 地 | 積 | m³ | 原因及び | その日付〔登記の日付〕 | |
| 21番12 | 2 | 雑種地 | | | 1 8 8 | | 21番10から9 | | |

| 権利 | 部(甲区)(所有 | 権に関する事 | 項) |
|------|-----------|----------------------|---|
| 順位番号 | 登 記 の 目 的 | 受付年月日・受付番号 | 権利者その他の事項 |
| 1 | 所有権保存 | 平成11年4月14日 第7343号 | 所有者 福 岡 市 順位1番の登記を転写 令和6年7月24日受付 第46148号 |



これは登記記録に記録されている事項の全部を証明した書面である。ただし、登記記録の乙区に記録されている事項はない。

令和6年7月31日

福岡法務局

登記官


檀英

新聞 器 記 記 記 記 記 記

* 「登記の目的」欄に「相続人申告」と記載されている登記は、所有権の登記名義人(所有者)の相続人からの申出に基づき、 登記官が職権で、申出があった相続人の住所・氏名等を付記したものであり、権利関係を公示するものではない。

* 下線のあるものは抹消事項であることを示す。

整理番号 D71702 (5/5)

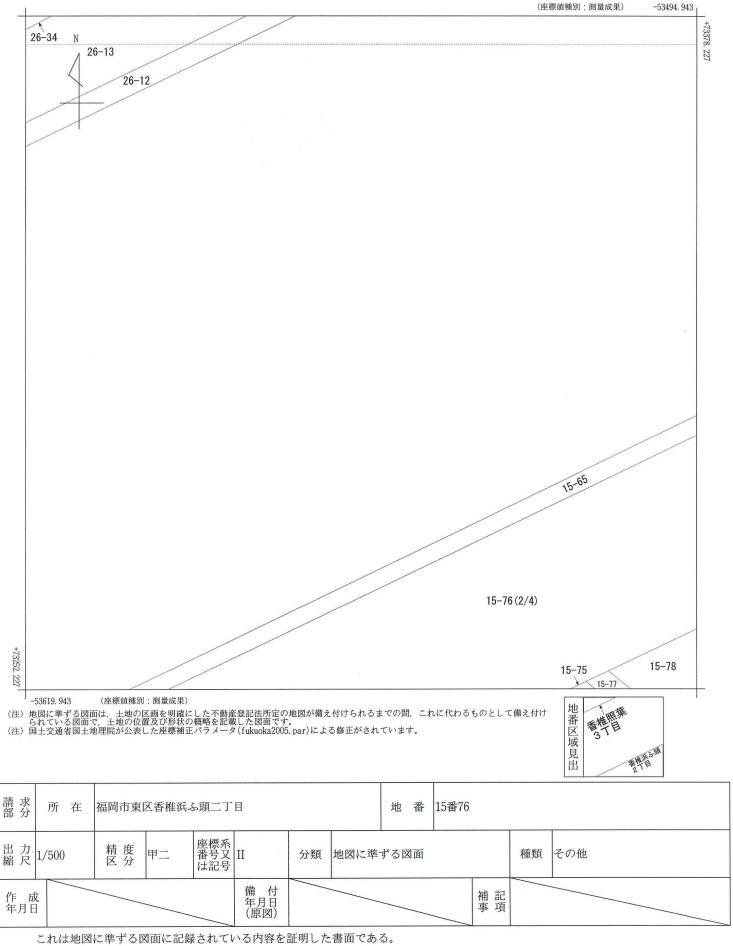

令和6年7月31日 福岡法務局


請求番号:9-1

(1/4)

登記官

檀英俊



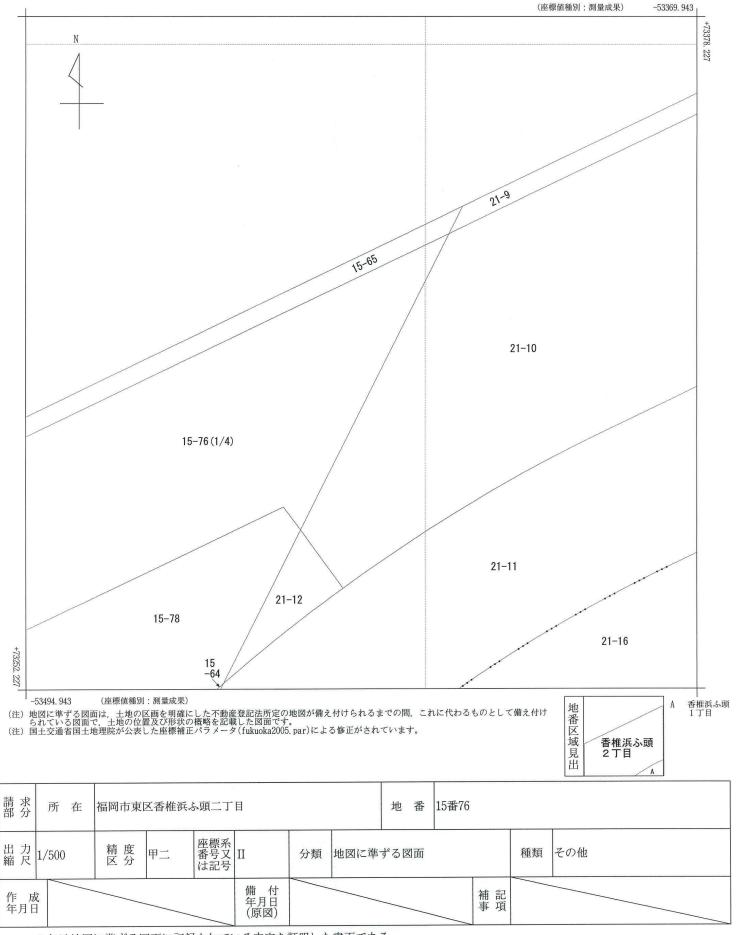

これは地図に準ずる図面に記録されている内容を証明した書面である。


令和6年7月31日 福岡法務局

請求番号:9-1 (2/4)

登記官

檀英俊



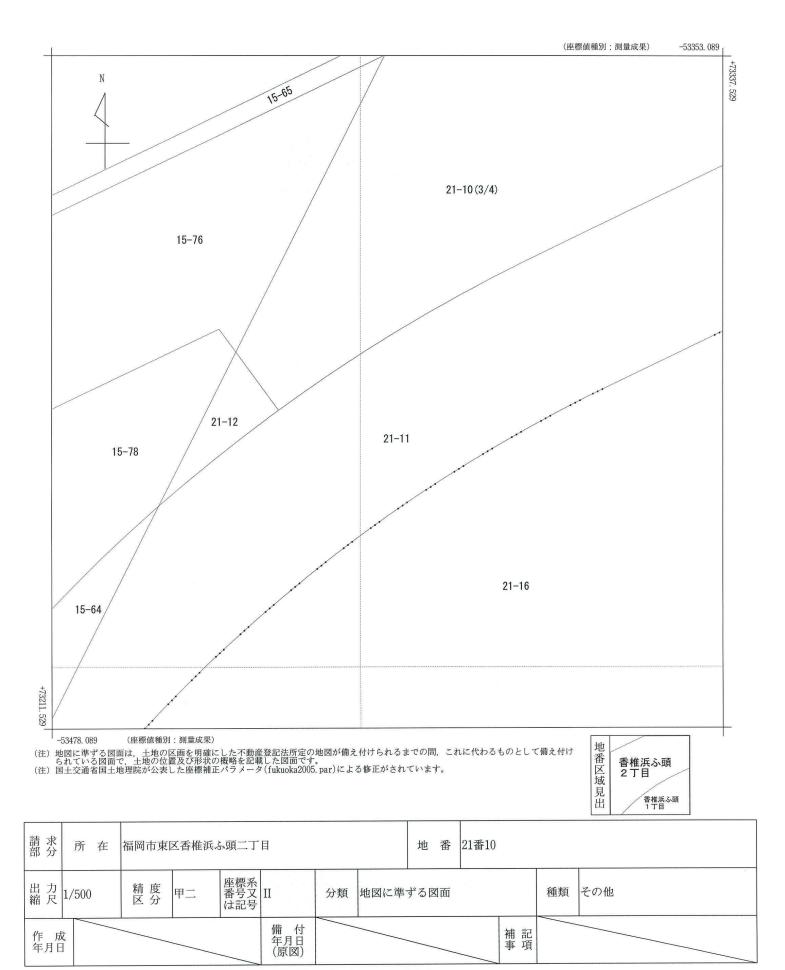

これは地図に準ずる図面に記録されている内容を証明した書面である。


令和6年7月31日 福岡法務局

請求番号:9-2


(3/4)

登記官

檀英俊

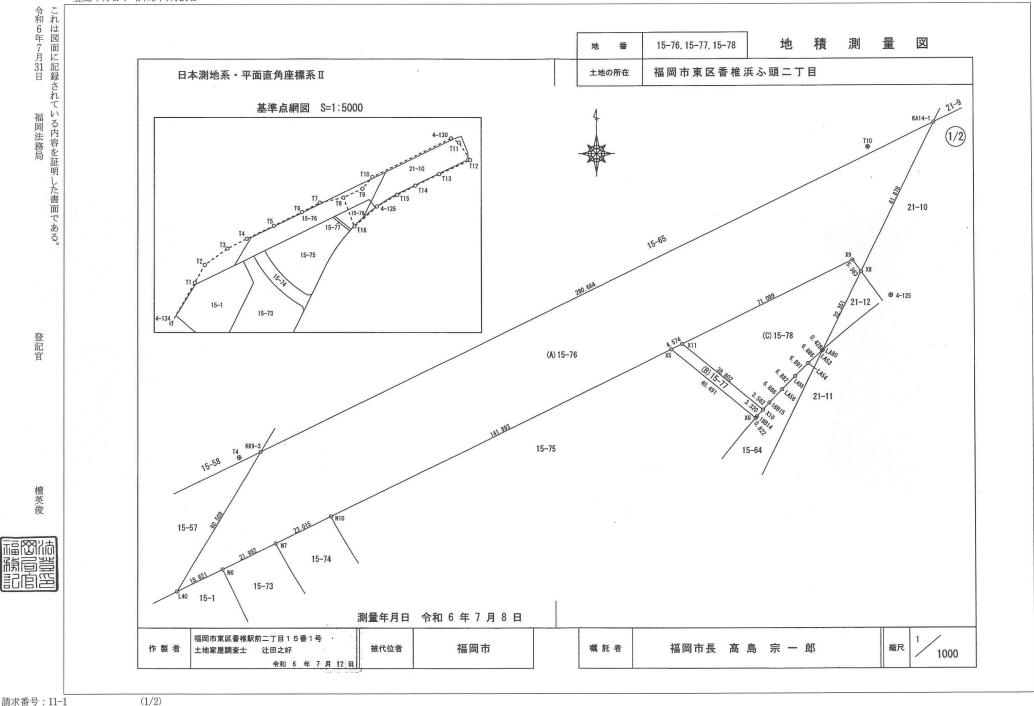


| | 地 番 15-76, 15-77, 15-78 地 積 測 | 量図 |
|--|---|-----|
| 日本測地系・平面直角座標系Ⅱ | ±地の所在 福岡市東区香椎浜ふ頭二丁目 | |
| 座 標 求 積 表 | | |
| 地 番 (A) 15-76 | | |
| No. 標識 Xn Yn 辺長 点間No | | (2/ |
| L40 既・コンクリート杭 72790、998 -53479、624 18.821 N6 N6 既・コンクリート杭 72799、196 -53462、682 21、992 N7 | 既 知 点 座 標 一 覧 表 | |
| N7 新・コンケリート杭 72808. 775 -53442. 886 23. 015 N10 | | |
| N10 新・コンクリート杭 72818.800 -53422.169 141.893 X5 | 測点名 🗙 座 標 🗡 座 標 🏙 別 | |
| X5 新・金属プレート 72880.604 -53294.443 4.574 X11 | 4-125 72900.500 -53212.028 4級基準点(金属標) | |
| X11 新・コンクリート抗 72882、596 -53290、326 71、099 X9 | 4-130 73027. 159 -53073. 264 4級基準点(金属標) | |
| X9 新・コンクリート杭 72913.564 -53226.326 5.363 X8 | 4-134 72683.491 -53597.110 4級基準点(金属標) | |
| X8 72909. 252 -53223. 138 61. 878 KA14-1 | | |
| KA14-1 既・コンクリート杭 72964.636 -53195.542 280.664 KK9-3 | 引照点座標一覧表 | |
| KK9-3 新・コンウリート杭 72842、825 -53448、395 60、509 L40 | 71 M M E W 2. 4 | |
| 倍 面 積 18759. 302401 | 測点名 X 座 標 Y 座 標 種 別 | |
| 面積 9379.6512005 | T4 72840.665 -53456.515 金属標(真鍮) | |
| | T10 72955.527 -53220.432 金属標(真鍮) | |
| 44 平 /D\15 77 | | |
| 地 番 (B) 15-77 No. 標 識 Xn Yn 辺長 点間No | | |
| NO. 1 11 12 12 13 14 15 15 15 15 15 15 15 | | |
| X5 新・金属プレート 72880.604 -53294.443 40.491 X6 | | |
| X6 既・金属プレート 72855、209 -53262、905 0、822 18B14 | | |
| | | |
| X10 新・金属プレート 72858. 261 -53260. 104 38. 802 X11 | | |
| (日面積 327.718567 | | |
| 面積 163,8592835 | | |
| 地 積 163.85 m² | | |
| 地 番 (0)15-78 | | |
| No. 標識 Xn Yn 辺長 点間No | | |
| X11 新・コンクリート杭 72882.596 -53290.326 38.802 X10 | | |
| X10 新・金属プレート 72858. 261 -53260. 104 3. 562 18B15 | | |
| 18B15 既・金属プレート 72860, 875 -53257, 685 6, 886 LA56 | | |
| LA56 既・金属プレート 72865.822 -53252.895 6.882 LA55 | | |
| LA55 既・金属プレート 72870.662 -53248.002 6.891 LA54 | | |
| LA54 既・金属プレート 72875. 395 -53242. 994 6. 886 LA53 | | |
| LA53 既・金属プレート 72880.017 -53237.890 0.428 LA80 | | |
| LA80 既・金属プレート 72880. 297 -53237. 566 32. 351 X8 | | |
| X8 72909. 252 -53223. 138 5. 363 X9 | | |
| X9 新・コンクリート杭 72913.564 -53226.326 71.099 X11 | | |
| 倍 面 積 3133.281316 | | |
| 面積 1566.6406580 | | |
| 地 積 1566.64 mi | | |
| 公式 A=1/2Σ(X2-X1)(Y1+Y2) | | |
| 測量年月日 令和 6 年 7 月 8 日 | | |
| 州皇十万日 下和 0 年 7 万 0 日 | | |
| | | |
| 福岡市東区香椎駅前二丁目15番1号・ | | |
| 福岡市東区香椎駅前二丁目15番1号 · 被代位者 福岡市 福岡市 | 嘱託者 福岡市長 髙 島 宗 一 郎 | 縮尺 |

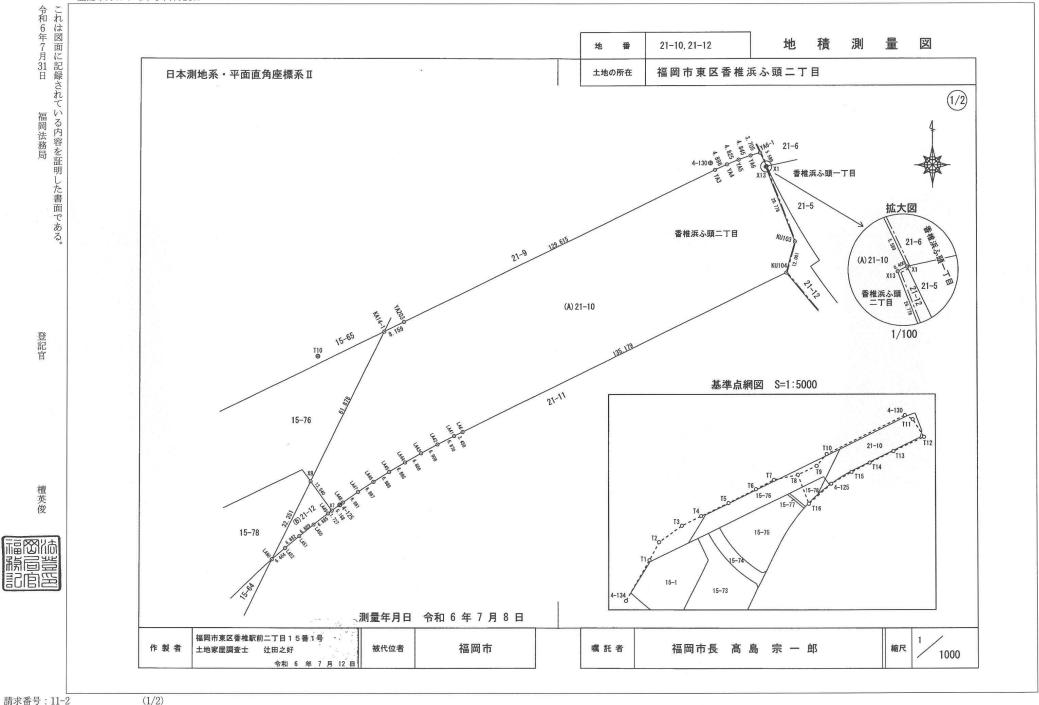


| | | 地番 | 21-10, 21-12 | 地 積 | 測 | 量 | 図 |
|-----------------|--|----------|----------------------|-----------------------|---|-------|-----|
| 日本測地 | 2系・平面直角座標系Ⅱ | 土地の所在 | 福岡市東区香椎沿 | 兵ふ頭二丁目 | | | |
| | 座 標 求 積 表 | | 知点座標一覧表 | | | | 2/2 |
| - 地 - 巻 | (A) 21~10 | 測点名XB | E 標 Y 座 標 | 種別 | | | |
| No. | 模 識 Xn Yn 辺長 点間No | | | 級基準点(金属標) | | | |
| X8 | 72909. 252 -53223. 138 13. 540 X7 | | | 級基準点(金属標) | | | |
| Х7 | 新・金属プレート 72898.363 -53215.090 5.168 LA48 | | | 級基準点(金属標) | | | |
| | 既・金属プレート 72901.387 -53210.899 6.881 LA47 | | | | | | |
| | 既・金属プレート 72905, 295 -53205, 236 6, 887 LA46 | | | | | | |
| | 既・金属ブレート 72909.089 -53199.488 6.889 LA45 | - 51 | 照点座標リスト | | | | |
| | 既・金属プレート 72912.749 -53193.652 6.885 LA44 | 測点名XB | 至 標 Y 座 標 | 種別 | | | |
| | 既 - 金属ブレート 72916. 279 -53187. 741 6. 886 LA43 | | 955, 527 -53220, 432 | 金属標(真鍮) | | | |
| | 既・金属プレート 72919.674 -53181.750 6.908 LA42 | 110 12 | 303. 327 35220. 402] | 312 N=0 197 (5-0-90)/ | | | |
| | 既・金属プレート 72922.965 -53175.676 6.870 LA41 既・金属プレート 72926.077 -53169.551 3.458 LA6 | | | | | | |
| | 欧・金属プレート 72927.581 | | | | | | |
| KU104 | 新・金属プレート 72986、444 ~53044、747 12、001 KU103 | | | | | | |
| KU103 | 新・金属紙 7297.998 ~53041.503 29.778 X13 | | | | | | |
| X13 | 73025. 737 -53052, 332 0, 400 X1 | | | | | | |
| X1 | 73025. 911 -53051. 972 5. 589 YA6-1 | | | | | | |
| YA6-1 | 73030. 942 -53054. 406 3. 705 YA6 | | | | | | |
| YA6 | 73029. 933 | | | | | | |
| YA5 | 73028. 388 -53062, 563 4, 825 YA4 | | | | | | |
| YA4 | 73026.610 -53067.048 4.886 YA3 | | | | | | |
| YA3 | 73024, 599 -53071, 501 129, 615 YA203 | | | | | | |
| YA203 | 72968. 177 -53188. 191 8. 159 KA14-1 | | | | | | |
| KA14-1 | 既・コンクリート杭 72964.636 -53195.542 61.878 X8 | | | | | | |
| | 倍 面 積 16950. 618089 | | | | | | |
| | 面積 8475.3090445 | | | | | | |
| | 地積 8475.30 m² | | | | | | |
| 地番 | (B) 21-12 | | | | | | |
| No. | 標 識 Xn Yn 辺長 点間No | | | | | | |
| - | 既・金属プレート 72880、297 -53237、566 6、464 LA52 | | | | | | |
| | 既・金属プレート 72884. 528 -53232. 679 6. 882 LA51 | | | | | | |
| | 既・金属プレート 72888.913 -53227.375 6.889 LA50 | | | | | | |
| | 既・金属プレート 72893. 197 -53221. 980 6. 885 LA49 | | | | | | |
| X7 | 既・金属プレート 72897, 353 -53216, 491 1, 727 X7 新・金属プレート 72898, 363 -53215, 090 13, 540 X8 | | | | | | |
| X8 | 新・金属プレート 72898.363 -53215.090 13.540 X8 72909.252 -53223.138 32.351 LA80 | | | | | | |
| AU | 倍面積 377.657137 | | | | | | |
| | 面積 188.8285685 | | | | | | |
| | 地積 188.82 mi | | | | | | |
| | 1 -0 JA 100, 02 III | | | | | | |
| | 公式 A=1/2 Σ (X2-X1) (Y1+Y2) | | | | | | |
| | | | | | | | |
| | | | | | | | |
| | | | | | | | |
| | 測量年月日 令和 6 年 7 月 8 日 | | | | | | |
| / 61 | | | | | | | |
| | 岡市東区香権駅前二丁目15番1号 · 被代位者 福岡市 | 嘱託者 | 福岡市長 髙! | | | 縮尺 | |
| A H II | | 7周 61 1日 | 1 何 又 11 | 可 不 □ | | MELYC | |
| | 令和6年7月12日 | | | | | | |


境界点写真

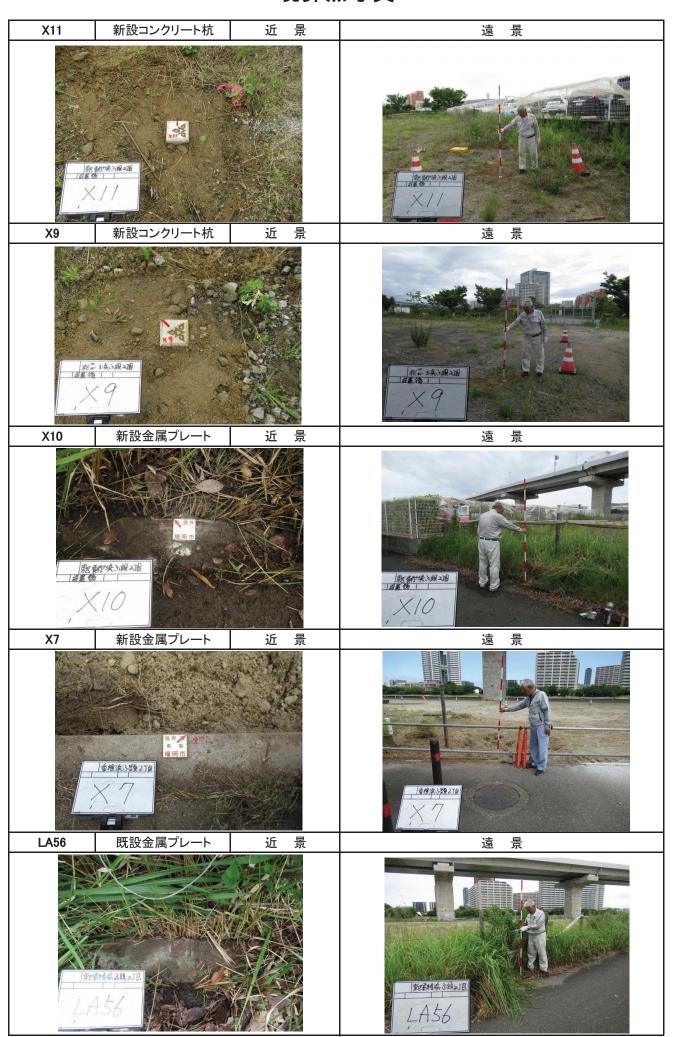


境界点写真

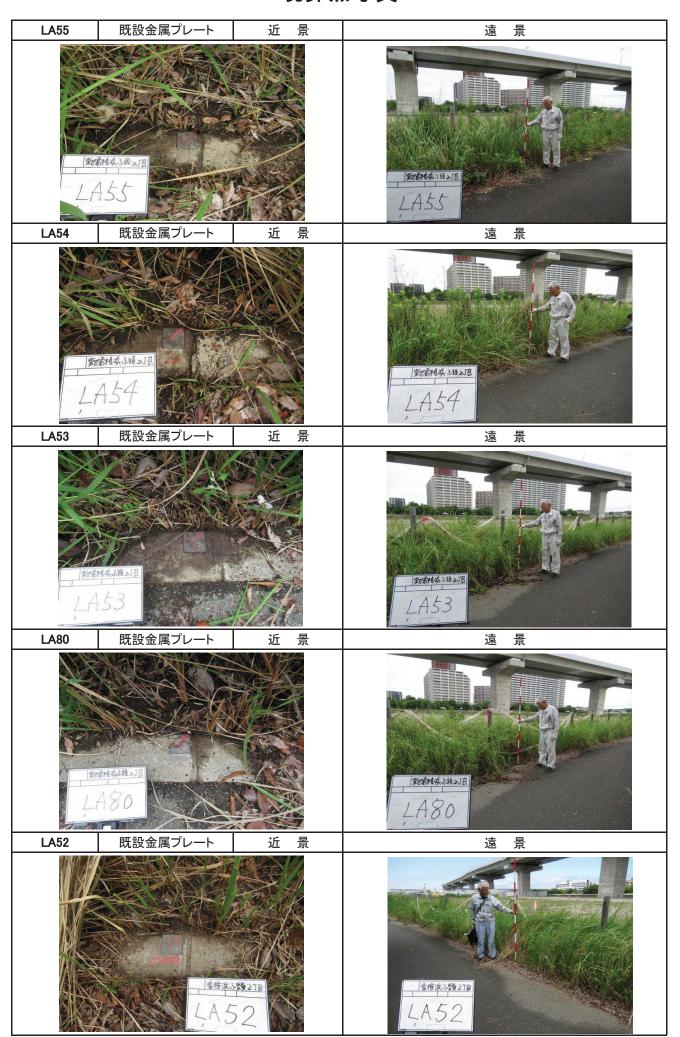



境界点写真

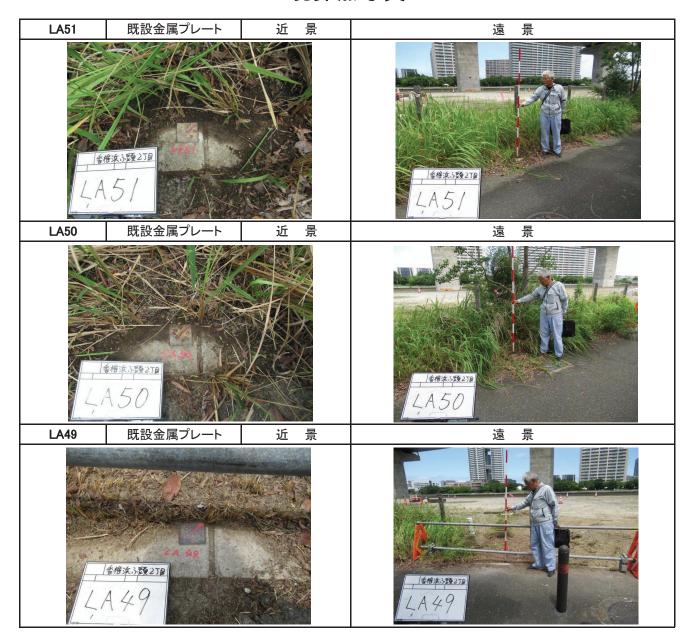



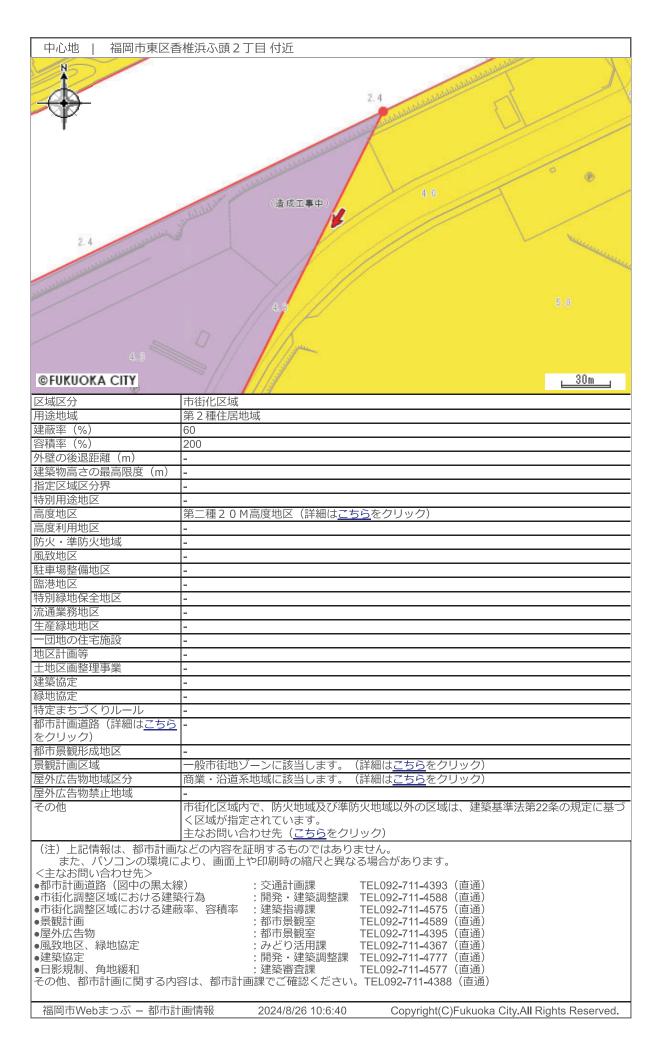

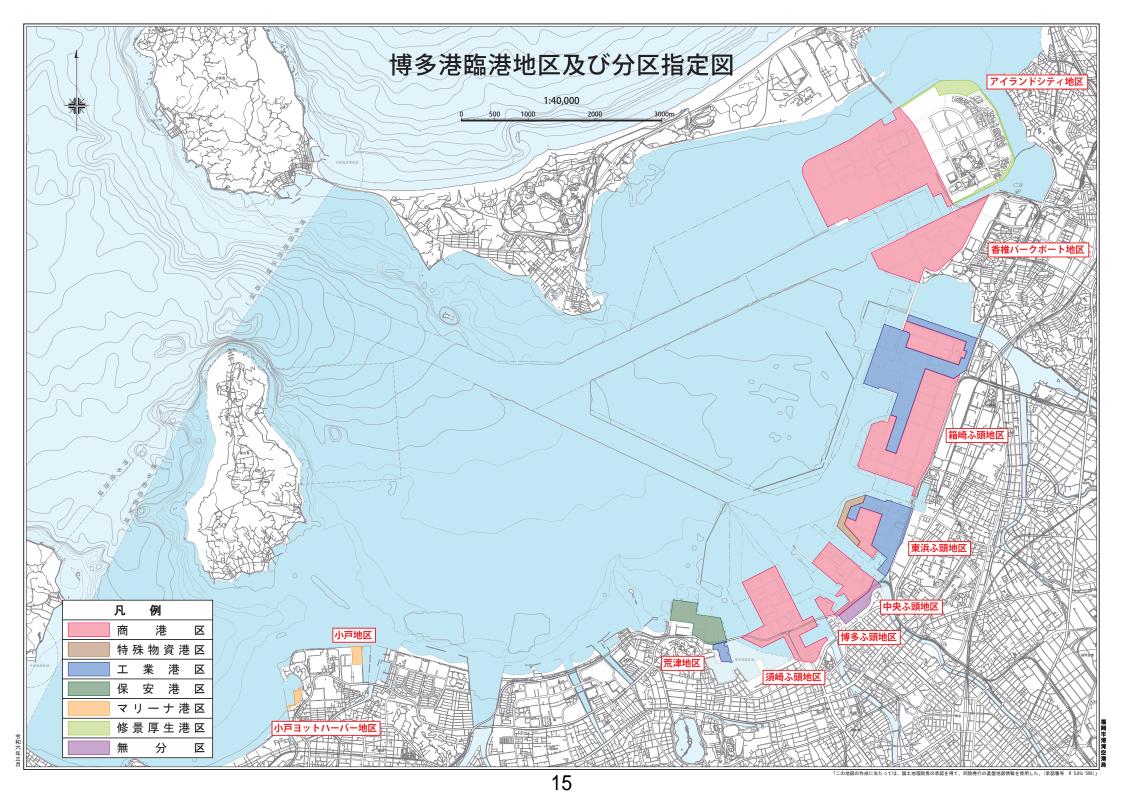

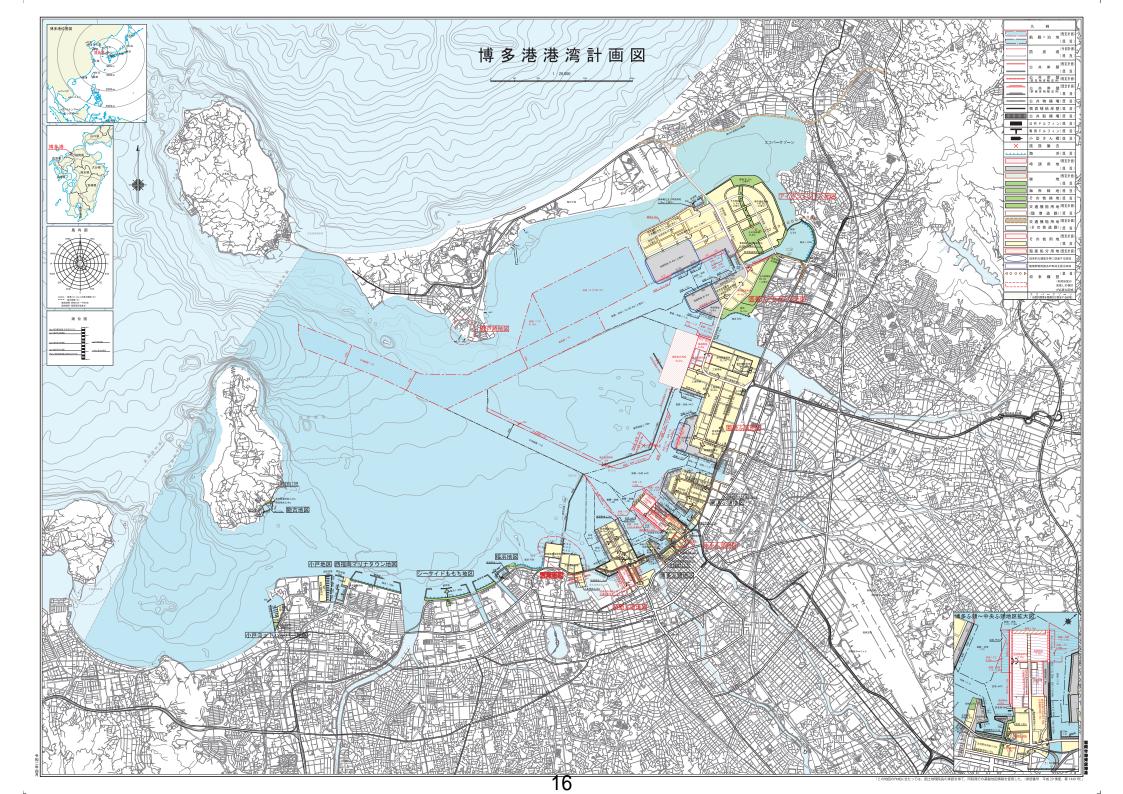




| | Л | 例 | | | |
|--------------|--------------------------------|---|--|--|--|
| 洪水浸水 | k想定区域 | 避難所・避難場所 | | | |
| 想定最大規模 | 参考:計画規模 | 避難所(洪水時使用可) | | | |
| 0.5m未満の区域 | 0.5m未満の区域 | | | | |
| 0.5~1.0mの区域 | 0.5~1.0mの区域 | 避難所(洪水時使用可、土砂使用不可) | | | |
| 1.0~2.0mの区域 | 1.0~2.0mの区域 | 避難場所(洪水時使用可) | | | |
| 2.0~3.0mの区域 | 2.0~3.0mの区域 | 遊難場所(洪水時使用可、土砂使用不可) | | | |
| 3.0~5.0mの区域 | 3.0~5.0mの区域 | 小学校通学区域 | | | |
| 5.0~10.0mの区域 | 5.0~10.0mの区域 | L_J ************************************ | | | |
| 氾濫流 | 平成21年7月豪雨の浸水実績 | → 選難所までの経路(マップに書き込みましょう) | | | |
| 河岸侵食 | にもとづいた浸水想定区域 | • システムでレイヤーを非表示とした避難所・災害種別等は、印刷 | | | |
| 浸水継続時間 | 平成21年7月豪雨の浸水実績 | れませんので、十分にご注意ください。 ・ 雨の降り方によって浸水の状況が変わるため、このマップで示した。 | | | |
| 12時間未満の区域 | 平成21年7月豪雨の浸水実績 にもとづいた浸水想定区域 | 以外の場所も浸水する可能性がありますので、十分にご注意くださ | | | |
| 12時間~1日未満の区域 | | い。(想定河川:多々良川、宇美川、御笠川、那珂川、樋井川、室 | | | |
| 1日~3日未満の区域 | | 見川、瑞梅寺川、雷山川) 日頃から地域や家族と話し合い、自分の避難先や避難経路を確認 | | | |
| 3日~1週間未満の区域 | | し、マップに書き込んでおきましょう。 | | | |


中心地 | 福岡市東区香椎浜ふ頭2丁目付近

印刷日時: 2024/8/26 10:20:3





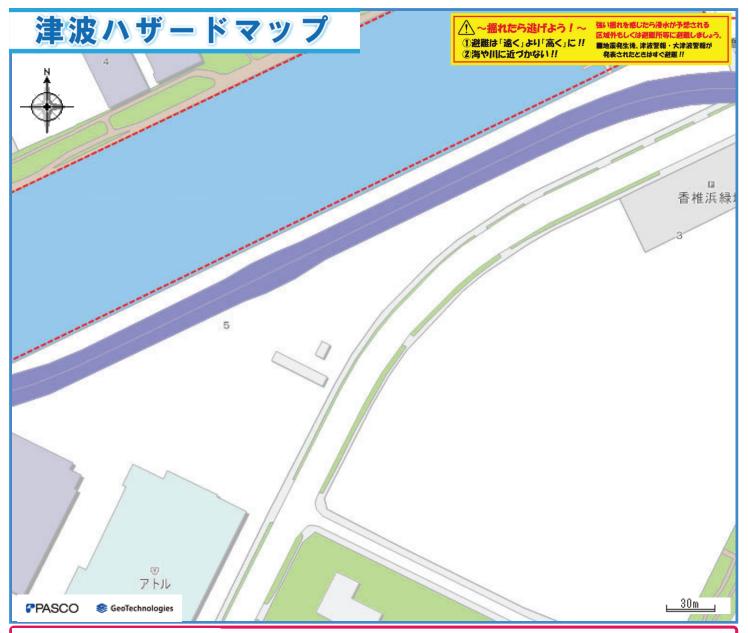

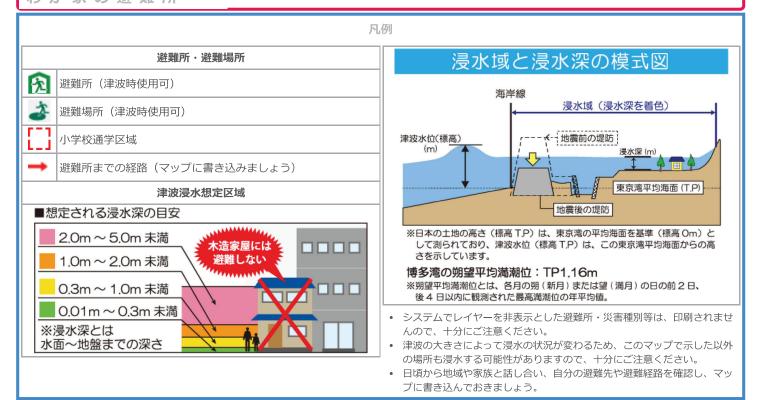




| | | 凡例 |
|------------|------------------------|---------|
| | 避難所・避難場所 | |
| 宛 | 避難所(土砂使用可) | |
| A | 避難所(土砂使用可、洪水時使用不可) | |
| Ż. | 避難場所(土砂使用可) | |
| ▲ | 避難場所(土砂使用可、洪水時使用不可) | |
| | 小学校通学区域 | • |
| → | 避難所までの経路(マップに書き込みましょう) | 7 • |
| | 土砂災害警戒区域 | |
| | 警戒区域(イエローゾーン) | |
| | 特別警戒区域(レッドゾーン) | |
| eta N. 446 | - 佐岡士吉原子州に下京ってロ 州に | |

避難の準備を始める目安

土砂災害の危険性が高くなってきた場合には、<mark>避難準備情報</mark>が発令されますので、発令された場合には、避難行動を開始しましょう。また、避難準備情報が発令されていない場合でも、危険を感じる場合には自主的に避難行動を開始しましょう。

- システムでレイヤーを非表示とした避難所・災害種別等は、印刷されませんので、十分にご注意ください。
- 状況によっては、このマップで示した以外の場所にも被害が発生する可能性がありますので、十分にご注意ください。
- 日頃から地域や家族と話し合い、自分の避難先や避難経路を確認 し、マップに書き込んでおきましょう。

中心地 | 福岡市東区香椎浜ふ頭2丁目付近

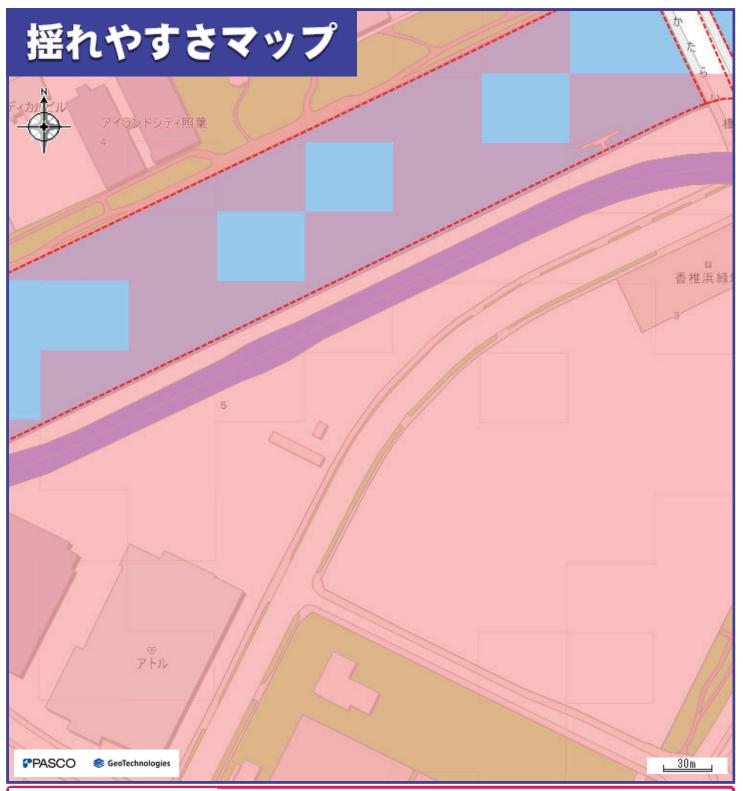





- システムでレイヤーを非表示とした避難所・災害種別等は、印刷されませんので、十分にご注意ください。
- 地震の大きさによっては、このマップで示した以外の場所にも被害が発生する可能性がありますので、十分にご注意ください。
- 日頃から地域や家族と話し合い、自分の避難先や避難経路を確認し、マップに書き込んでおきましょう。




印刷日時:2024/08/26 10:27:33

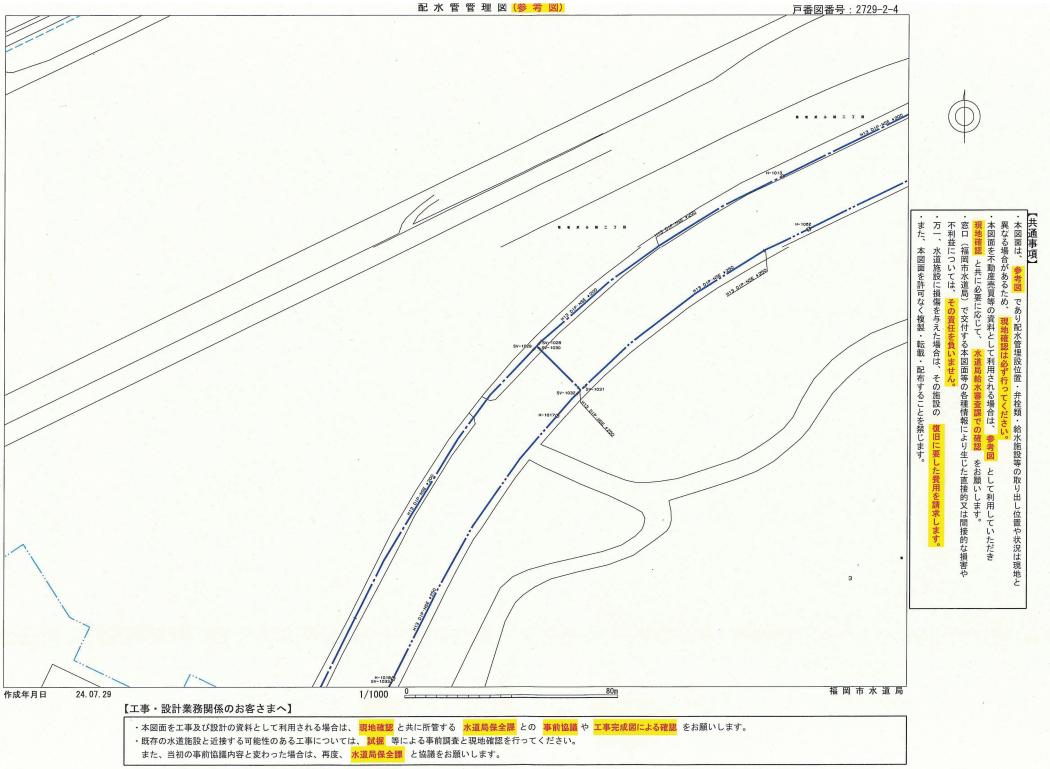

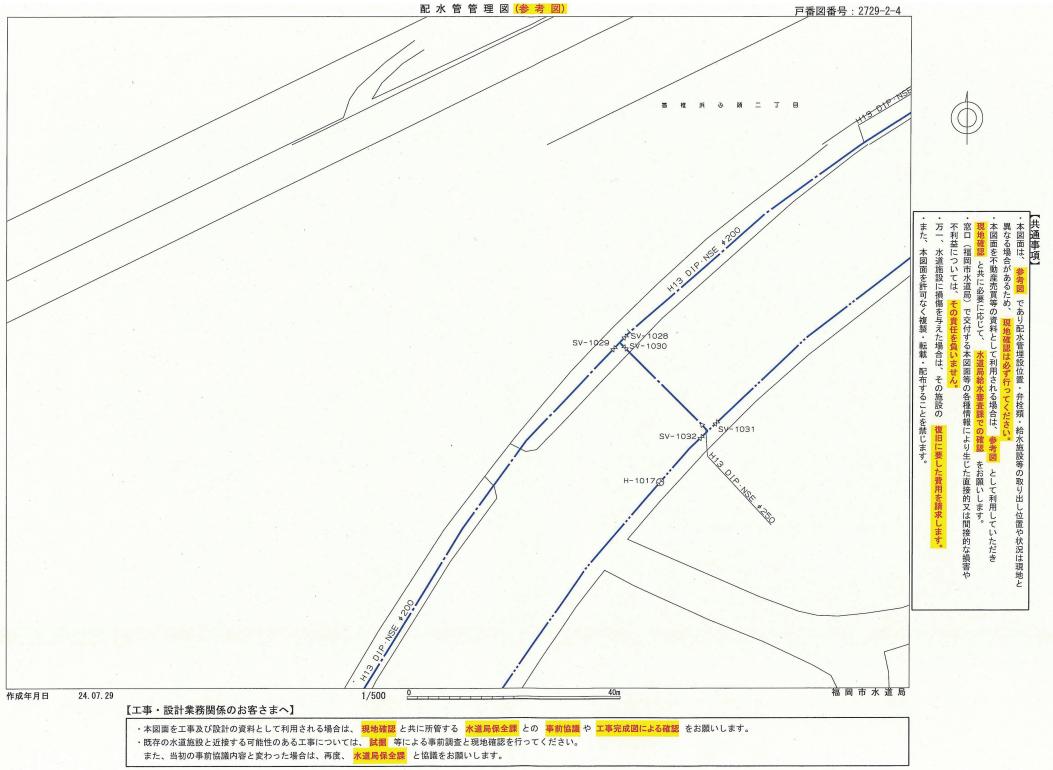

福岡市公共下水道台帳施設平面図

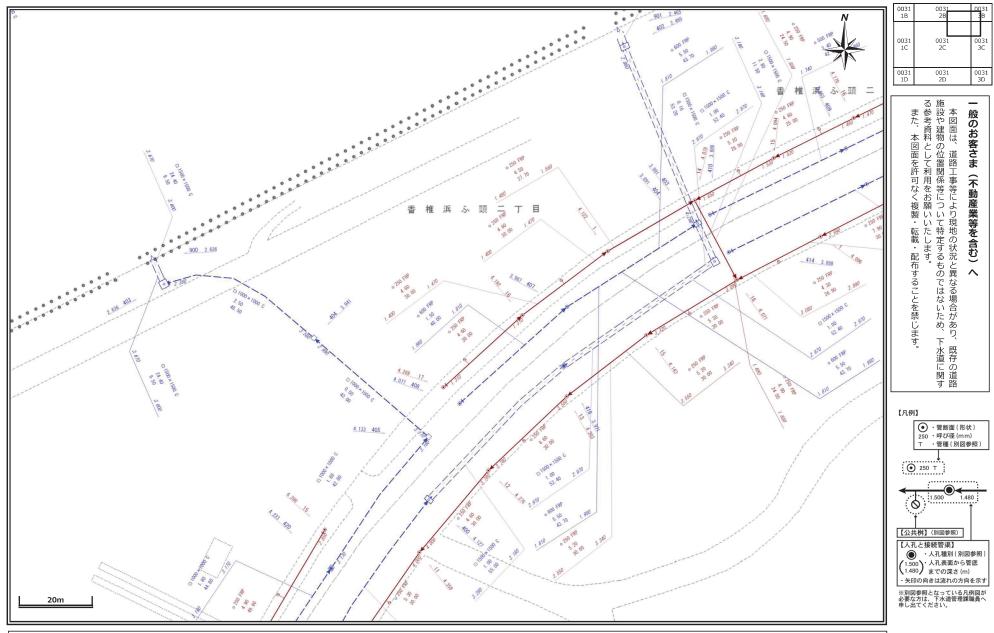

工事・設計業務関係のお客様へ

本図面を含む公共下水道台帳施設平面図の写しは、あくまで 参考図であり、本管・人孔・汚水桝・取付管などの位置は現地と異なる場合があります。この為、この図面を工事・設計などの資料として利用される場合は現場確認とともに、下水道管理課職員との 事前協議や 工事竣工図による信認をお願いします。また、協議内容が変更された場合は、再度協議をお願いします。 既存の下水道施設と下水道維持管理持計に基づく近接工事に該当、又は、近接する可能性のある場合は、試觸および 探査ポーリング等の事前調査を実施すると共に必ず現場での確認を行ってください。


万一、福岡市の下水道施設に損傷等を与えた場合は、その施設の復旧等に要した費用を請求します。

福岡市道路下水道局

出力:令和6年5月8日

埋立護岸の位置等について

【埋立護岸の位置】

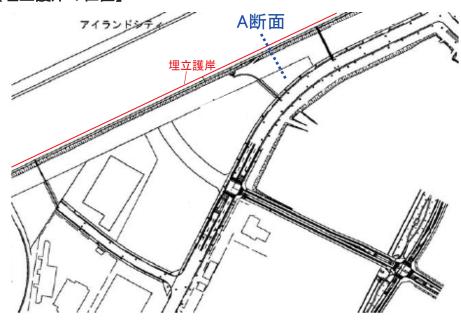

A断面 埋立護岸構造図



埋立護岸と公募対象地との位置関係は目安ですので、 詳細につきましては、事業者にて現地調査を実施のうえ、 ご確認ください。

【参考】埋立工事の経緯

■埋立・地盤改良の工程

- I. 埋立区域を囲む護岸を築造
- Ⅱ・埋立区域内を、博多湾の航路整備で生じた浚渫土(主として粘性土※)により埋立。 あわせて護岸により埋立区域内を分割。
- Ⅲ. 浚渫土は水分を含んでいるため、排水管の役割を果たすプラスティックボードドレーンを 土中に打設し、重しとなる載荷土により圧密排水。
- Ⅳ. 十分な水抜きが完了し、地盤が安定したら載荷土を撤去し、工事完了。
- ※浚渫土は、主として粘性土ですが、砂・砂礫等も含んでいます。

